


**CORTE AA'**  
ESCALA: 1:100


ÁREA TOTAL = 179,60m<sup>2</sup>  
REGULARIZAÇÃO DA CALÇADA DO ENTORNO  
Argamassa de Regularização = 179,60m<sup>2</sup>

ÁREA TOTAL DAS RAMPAS = 132,22m<sup>2</sup>  
REGULARIZAÇÃO DAS RAMPAS  
Piso Tátil alerta na rampa principal (Lajota) = 1,41m<sup>2</sup>  
Argamassa de Regularização = 130,81m<sup>2</sup>

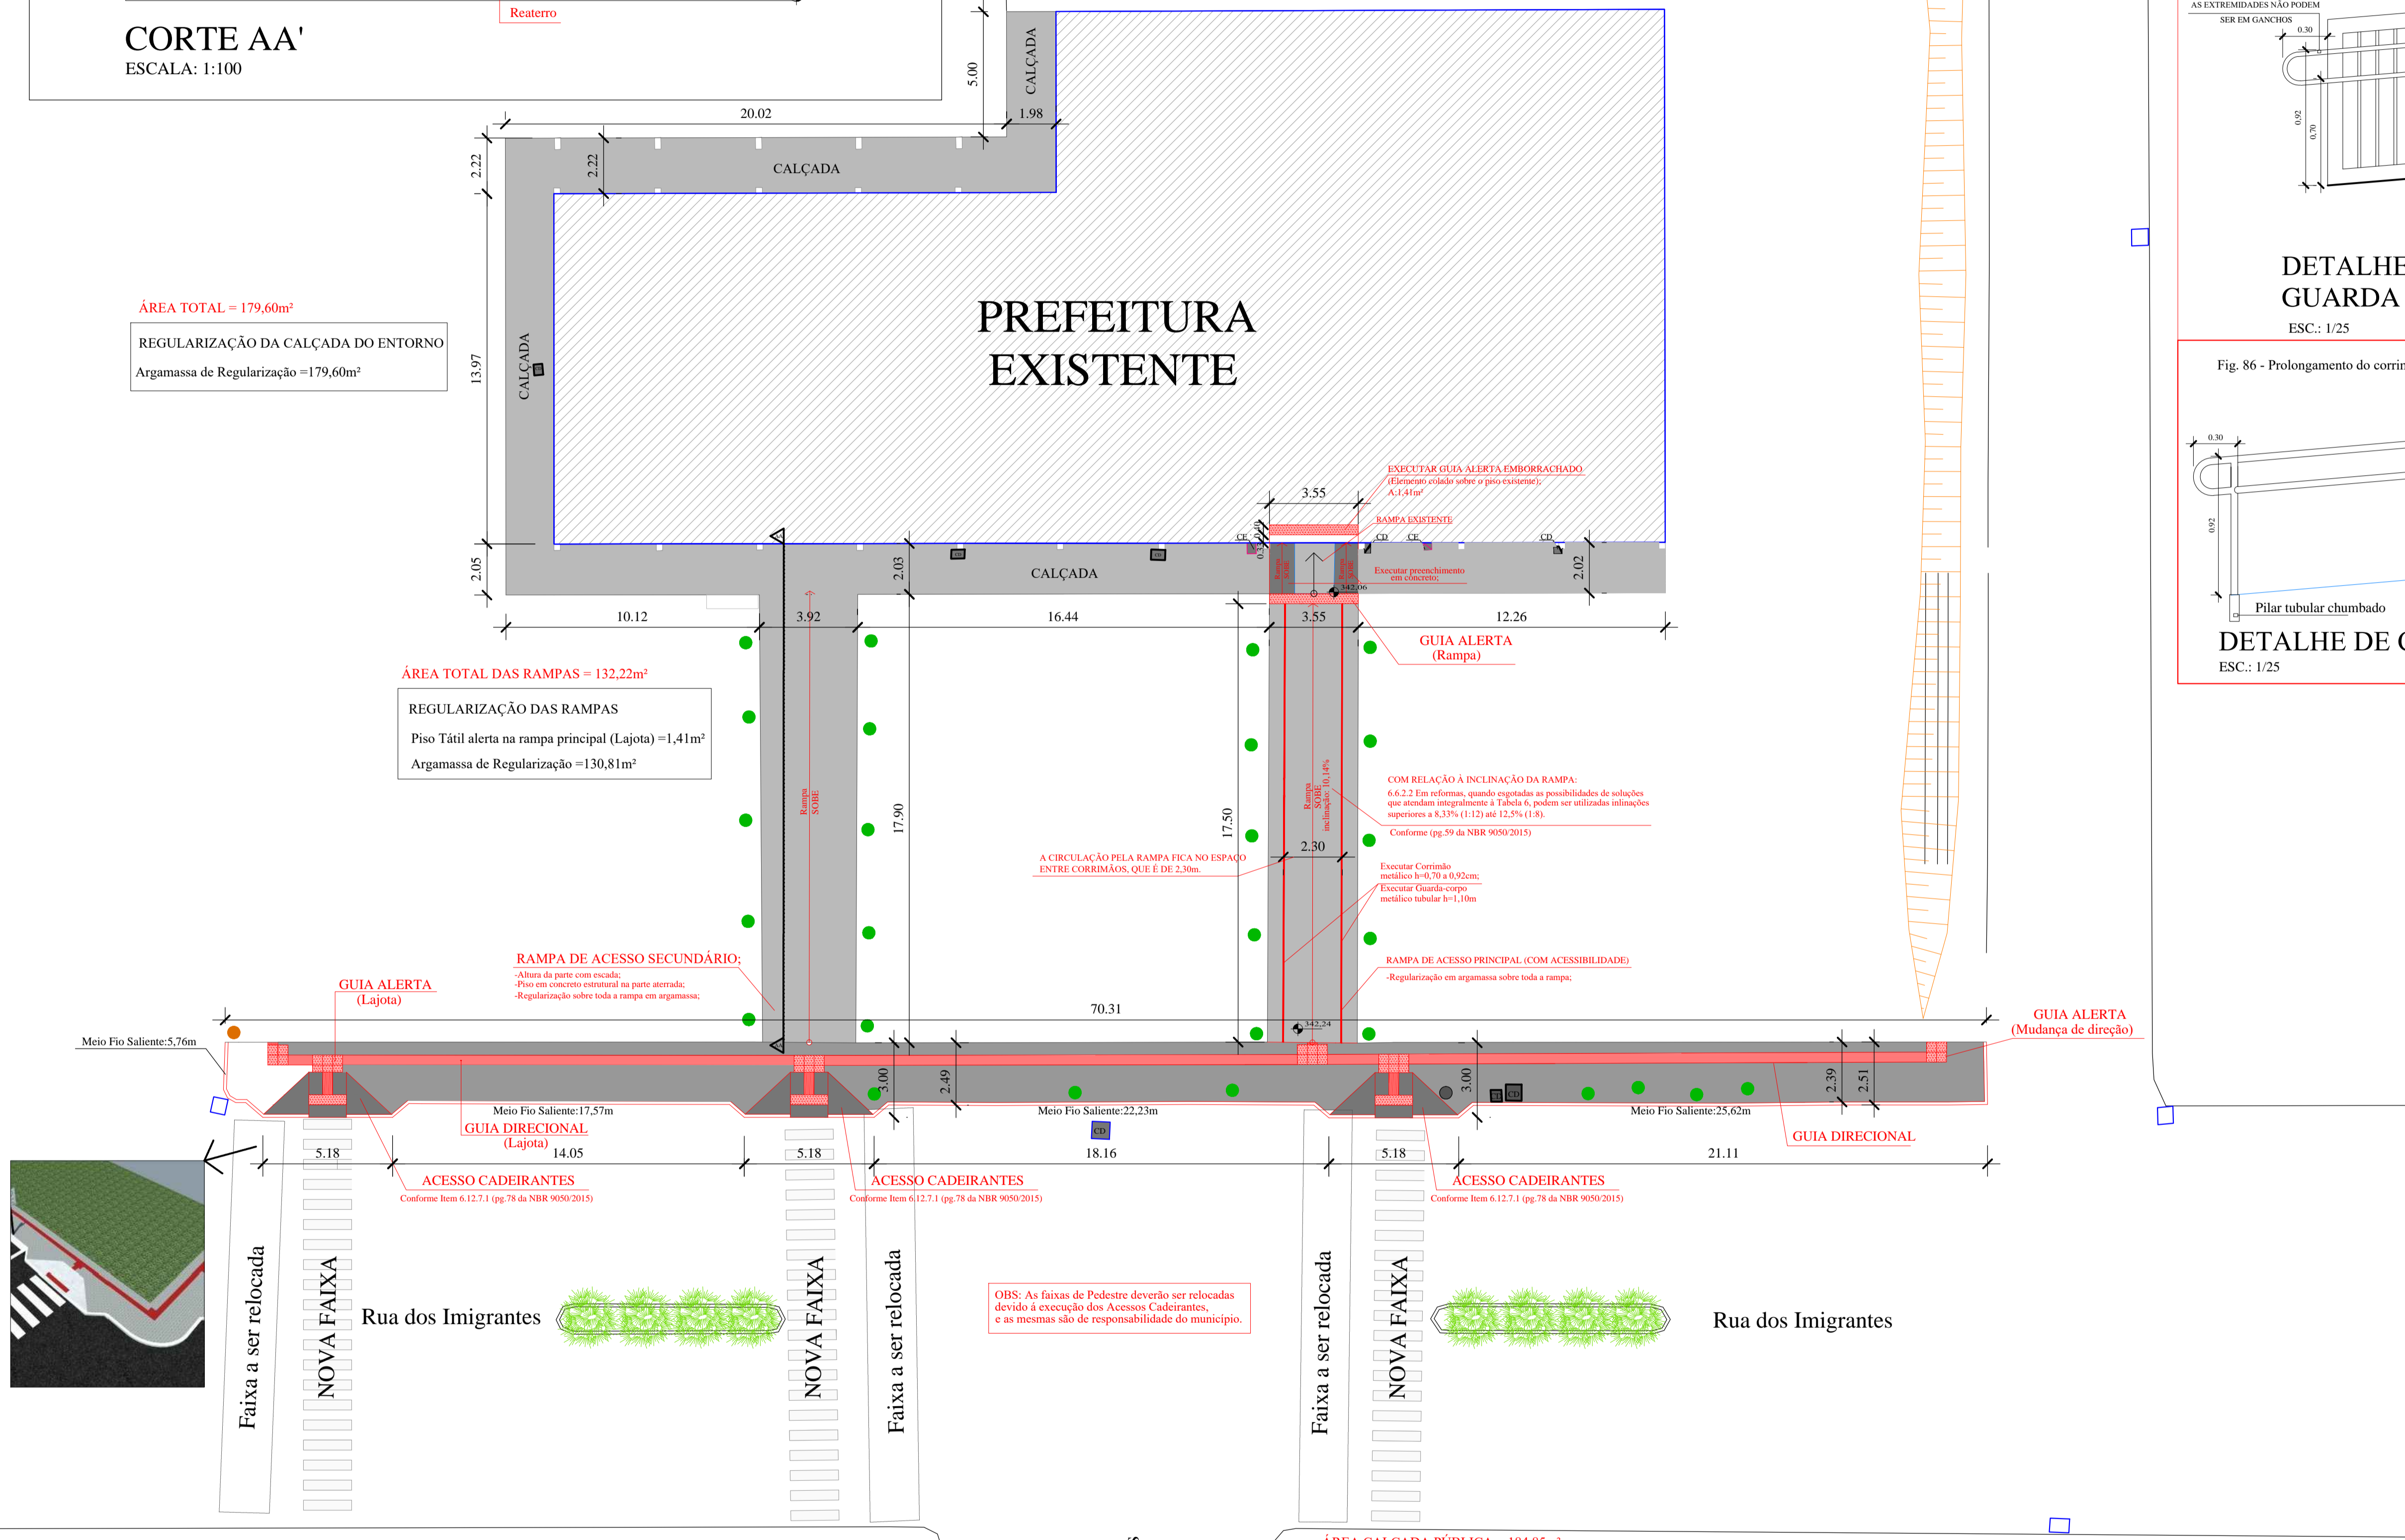


**PLANTA BAIXA EXECUTAR PASSEIO**  
ESC: 1/150

ÁREA CALÇADA PÚBLICA = 184,85m<sup>2</sup>  
Piso Tátil alerta (lajota) = 4,76m<sup>2</sup>  
Piso Tátil direcional (lajota) = 26,08m<sup>2</sup>  
Piso de Concreto = 129,55m<sup>2</sup>  
Piso alisado (acesso cadeirante) = 5,72m<sup>2</sup> x 3 = 17,16m<sup>2</sup> (incluso guia alerta)  
Meio Fio Saliente = 71,50m  
Meio Fio Rebaixado = 4,50m

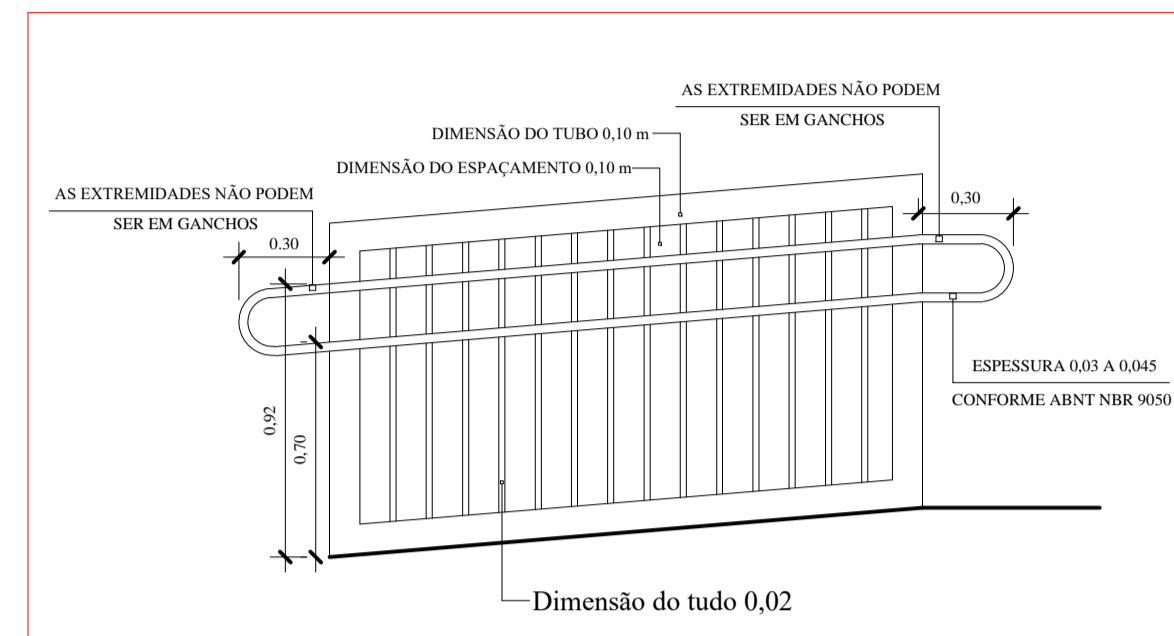

**DETALHE DE CORRIMÃO E GUARDA CORPO EM RAMPA**  
ESC: 1/25

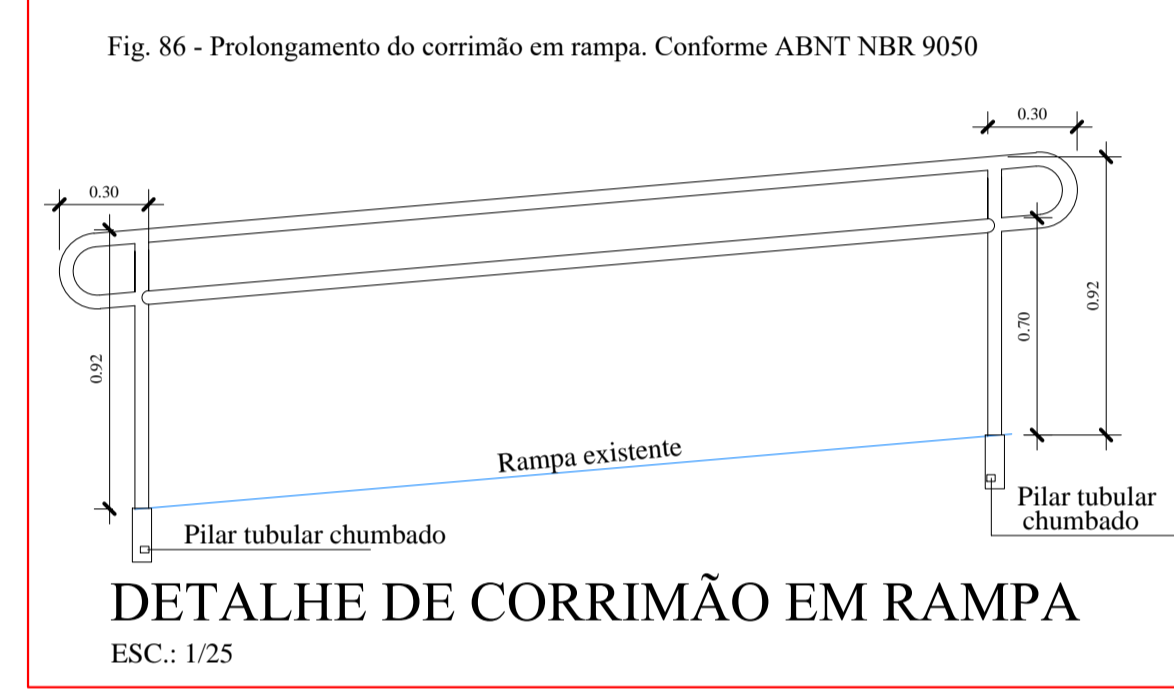

**DETALHE DE CORRIMÃO EM RAMPA**  
ESC: 1/25

CONFORME ABNT NBR 9050:2015  
6.9 Corrimão e guarda-corpo  
6.9.1 Os corrimãos podem ser apoiados nos guarda-corpos e devem ser construídos com materiais rígidos. Devem ser firmemente fixados às paredes ou à barra de suporte, garantindo condições seguras de utilização. Devem ser simulados conforme a Seção 5.  
6.9.2 O dimensionamento dos corrimãos deve atender ao descrito em 4.6.5.  
6.9.2.1 Os corrimãos devem ser instalados em rampas e escadas, em ambos os lados, a 0,92 m e a 0,70 m do piso, medidos da face superior até o ponto central do piso de apoio (no caso de escadas) ou do parapeito (no caso de rampas), conforme Figura 76. Quando se tratar de degraus isolados, basta uma barra de apoio horizontal ou vertical, com comprimento mínimo de 0,30 m e com seu eixo posicionado a 0,75 m de altura do piso.  
6.9.2.2 Os corrimãos laterais devem ser contínuos, sem interrupção nos pontos das escadas e rampas, e devem prolongar-se paralelamente ao parapeito, pelo menos por 0,30 m nas extremidades, sem interferir com áreas de circulação ou prejudicar a visão, conforme Figura 76.  
6.9.2.3 As extremidades dos corrimãos devem ter acabamento arredondado, ser fixados ou justapostos à parede ou ao piso, ou ainda ter desfecho contínuo, sem protuberâncias, conforme Figura 76.

Fixação: chumbada em concreto abaixo do piso  
Pintura (tratamento): duas demãos de esmalte brilhante na cor preta, inclusive proteção de zarcão (uma demão)



**AMERIOS**

ASSOCIAÇÃO DOS MUNICÍPIOS DO ENTRE RIOS-SC  
BOM JESUS DO OESTE-CABIBI-CUNHA POBÓ-CUNHA TAFLORE DO SERTÃO  
BRACEMENHA-MARAVILHA-MODELO-PALMITOS-BOQUEIA-ROMELÂNDIA-SALTINHO  
SANTA TEREZINHA DO PROGRESSO-SÃO MIGUEL DA BOA VISTA-SAUADAS-TORRINHOS

ENDEREÇO: Av. Euclides da Cunha, 160 - Cx. P. 47 - Centro  
89.874-000 - MARAVILHA - Santa Catarina  
Fone/Fax: (0\*49) 664-0282 - e-mail: amerios@amerios.org.br  
CNPJ 00.961.206/0001-88



**MUNICÍPIO CAIBI - SC**

**PROJETO DE REFORMA DO CENTRO ADMINISTRATIVO (PARTE INTERNA E EXTERNA)**

RESPONSÁVEL TÉCNICO: <b>CLARICE V. TUMELERO NIEDERMAIER</b> ENGENHEIRA CIVIL CREA/SC 139652-1 R.N 2515059260	CARIMBO: ASSINATURA DO PREFEITO: <b>ELÓI JOSÉ LIBANO</b>
PROPOSTANTE: MUNICÍPIO DE CAIBI - SC	DATA: JUNHO 2017
LOCAL: RUA DOS IMIGRANTES	LOCAL: BARRACADA
DESENHADOR: DAIANE KARINE SCHIERER	DATA: JUNHO 2017
PROJETO: PLANTA BAIXA REFORMA DO FÓRUM E DETALHES COBERTURA	LOCAL: BARRACADA
ATUALIZADO EM MARÇO 2018	04/05